

ТИПОВЫЕ ПРОЕКТНЫЕ РЕШЕНИЯ
МАТЕРИАЛЫ ДЛЯ ПРОЕКТИРОВАНИЯ
904-02-14.85

АВТОМАТИЗАЦИЯ УПРАВЛЕНИЕ И СИЛОВОЕ ЭЛЕКТРООБОРУДОВАНИЕ
ПРИТОЧНЫХ КАМЕР
/с применением искробезопасных регуляторов/


АВТОМАТИЗАЦИЯ

АЛЬБОМ X


ПРИТОЧНАЯ ВЕНТИЛЯЦИОННАЯ КАМЕРА ПРЯМОТОЧНАЯ
С ДВУМЯ СЕКЦИЯМИ ВОЗДУХОНАГРЕВАТЕЛЯ
И СЕКЦИЕЙ ОРОШЕНИЯ
РЕГУЛИРОВАНИЕ ТЕМПЕРАТУРЫ ПРИТОЧНОГО ВОЗДУХА
ЭЛЕКТРИЧЕСКАЯ СИСТЕМА РЕГУЛИРОВАНИЯ

КФ ЦИП ЦНБ. № 20398-11


+	-	-	-	ПРИВЯЗКА	
+	-	-	-		
Изм. №					

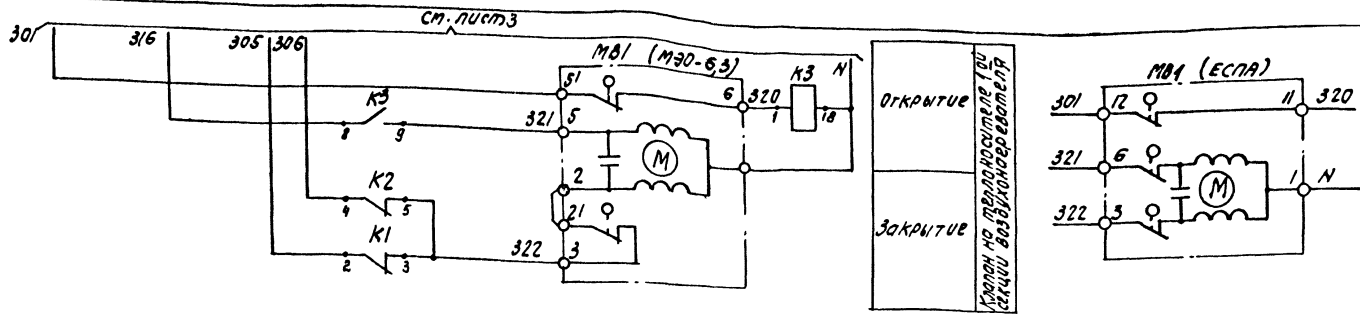


регулятор температуры
РВ

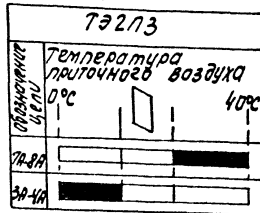


Диаграммы замыкания контактов
Датчик температуры
СК2

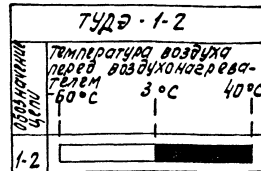

Датчик температуры
СК3

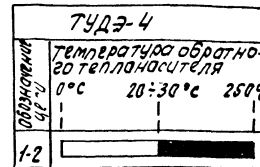

Датчик температуры
СК6

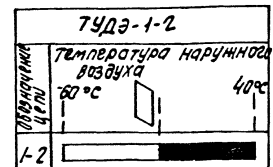

Лист 30134.6 20398-11 5

904-02-14.85 АОВ

Автоматизация приточных камер

ПРИВЯЗКА	Сх. техн. Чуйкова	НДС 11.83	Лист 11.83	График 11.83	
	и контр. Чуйкова	Физм	11.83		
Изм. №					

Схема электрической принципиальной регуляционная (проблемная). ДАНТЕХПРОЕКТ

№ 17-00001. Проектное и рабочее. Автоматиз. №

Поз.	ОБОЗНАЧЕНИЕ	НАИМЕНОВАНИЕ	К-ВО	ПРИМ.
		<u>ДОКУМЕНТАЦИЯ</u>		
	АОВ11...13	ТАБЛИЦА СОЕДИНЕНИЙ		
	АОВ14...17	ТАБЛИЦА ПОДКЛЮЧЕНИЯ		
		<u>СТАНДАРТНЫЕ ИЗДЕЛИЯ</u>		
1		ШКАФ ЩИТАЩИМ 600x400-□	1	
		УХЛ4 ТРЗО ОСТ36.13-76		
2		УГОЛЬНИК УЗМ 400 ТКЗ-128-81	3	ТМЗ-26-81 У6
3		РЕЙКА РБ М500 ТКЗ-100-81	1	ТМЗ-1-81 У3
		<u>ПРОЧИЕ ИЗДЕЛИЯ</u>		
4	РВ	РЕГУЛЯТОР ТЕМПЕРАТУРЫ	1	
		ЭЛЕКТРИЧЕСКИЙ ТЭ2ПЗ		
5	SF	АВТОМАТ ~220В Ж-0,6А	1	У423
		ОТСЕЧКА 1,3Ж КРЕПЛЕНИЕ НА		ТМЗ-13-81

ПРИВЯЗАН

ИИВ.№

904-02-14.85 АОВ

АВТОМАТИЗАЦИЯ ПРИТОЧНЫХ КАМЕР

СТРАНА ЛИСТ ЛИСТОВ

Р 6


ЩИТ РЕГУЛИРОВАНИЯ ЦИЗ.
ОБЩИЙ ВИД.

САНТЕХПРОЕКТ

Поз.	ОБОЗНАЧЕНИЕ	НАИМЕНОВАНИЕ	К-ВО	ПРИМ.
		ПАНЕЛИ Я 63-МУЗ		
6	К1... К3	РЕЛЕ ПЗ-21-5У3 ~220В 4з+4р	3	У225 ТМЗ-13-81
7		БЛОК Б3-10	4	
8		Упор	2	
9		ПЕРЕМЫЧКА П	7	
10		РАМКА РПМ 66x26	2	
		<u>МАТЕРИАЛЫ</u>		
11		Провод ПВ1 0,75 380 ГОСТ 6323-79	15	м
12		Провод ПВ1 1,5 380 ГОСТ 6323-79	5	м
13		Провод ПВ3 1р 380 ГОСТ 6323-79	10	м
14		Провод НВ3-0,75 II 380 ГОСТ 17517-72	3	м
		Вз. 30134.0.5. 80398-11		
				7
		904-02-14.85 АОВ		ЛИСТ 7

ИИВ.№


ИИВ.№

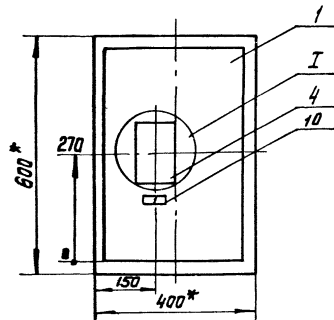

1.* Размеры для справок

2. Покрытие вариант 2 ГОСТ 36.13-76

I
M15

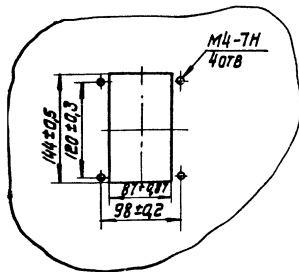

Вх. 30134.А.9

20398-11

8

904-02-14.85 АОВ

ЛИСТ

8

Проводник	Вывод	Вид кон- такта	Вывод	Проводник	Проводник	Вывод	Вид кон- такта	Вывод	Проводник
ТЕХНИЧЕСКИЕ					ТРЕБОВАНИЯ				
Таблица подключения выполнена на основании схем и таблиц соединений, приведенных соответственно на листах 3...5 и 11...13									
ХТ1					ХТ3				
301	1п		п2	301*	312*	1п		п2	312*
301*	3п		4	302	315	3		4	318
303*	5п		п6	303*	319	5		п6	301*
305	7		8	316	301	7п		8	320
1р	9		10	2р	321	9п		10	222
ХТ2					ХТ4				
2р	1		2	3р	309	1		2	310
4р	3		4	5р	306*	3		4	
6р	5		6	7р		5		6	
	7		п8	Н*		7		8	201
Н*	9п		п10	Н*	202	9		10	203

ПРИВЯЗАН

ИНВ.№

НАЧ. ОТД.	Ф.И.О.	Подпись	И.И.
ГЛ. СЛЕД.	АВТУШКИН	И.С.	И.С.
ЗВ. ГР.	АВТУШКИН	И.И.	И.И.
И.И.К.	ИЗМАЙЛОВА	И.И.	И.И.
С.Т.Е.Л.К.	АВТУШКИН	И.И.	И.И.
И.В.О.Н.Т.	УЧУКОВА	И.И.	И.И.

904-02-14.85 АОВ

АВТОМАТИЗАЦИЯ ПРИТОЧНЫХ КАМЕР

СТАДИЯ ЛИСТ ЛИТОВ

Р 14

ЩИТ РЕГУЛИРОВАНИЯ ЩИТ
ТАБЛИЦА ПОДКЛЮЧЕНИЯ

САНТЕХПРОЕКТ

Проводник	Вывод	Вид кон- такта	Вывод	Проводник	Проводник	Вывод	Вид кон- такта	Вывод	Проводник
SF					K1				
	1		2	301	303	1	к	18	Н*
					305	2п	р	3	322
					305*	4п	р	5	317
					316	6	з	7	312
					305*	8п	з	9	306
K2					K3				
	319	1	к	18	320	1	к	18	Н*
	309	4п	р	5	312*	4	р	5	315
	317*	6п	з	7	316*	8	з	9	321
	309*	8п	з	п9					

Вс. 30134.13

12

80398-11

904-02-14.85 АОВ


ЛИСТ
15

Проводник	Выход	Фиг. кон. ст. 177	Выбор	Проводник	Проводник	Выход	Фиг. кон. ст. 177	Выбор	Проводник
	Дверь								
		PВ							
		14							
312 *	1A п		п2A	308					
312	3A п		п4A	307					
310 *	5A п		п6A	308 *					
310	7A п		п8A	307 *					
N	15		25	306					
307	35 п		п45	308					
	55		65	302					
303	75		$\frac{1}{2}$	Земля					
		X2							
201	15		25	202					
203	35								

Изм. № 17-34. Подпись и печать инженера


904-02-14.85 А08

Исх
16

$\frac{103.5}{5F}$	
	
Вып. 30234.А. 24	
20398-11 13	
904-02-14.85 А08	
Исм 17	

Изм. № 17-34. Подпись и печать инженера

А2 КАБЛАТНАТЧЕСКОМУ ВЫКЛЮЧАТЕЛЮ

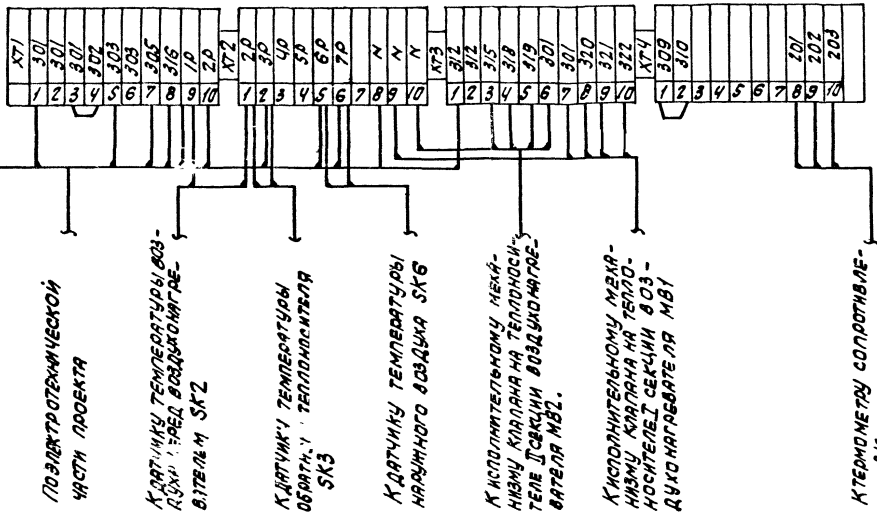

ПОЭЛЕКТРОТЕХНИЧЕСКОЙ ЧАСТИ ПРОЕКТА

КАРТИЧКУ ТЕМПЕРАТУРЫ ВОЗДУХА В СЕКЦИИ ВЕНТИЛЯТОРА СК2

КАРТИЧКУ ТЕМПЕРАТУРЫ ОБРАТНОЙ ТЕПЛОСИТЕЛЯ СК3

КАРТИЧКУ ТЕМПЕРАТУРЫ НАРУЖНОГО ВОЗДУХА СК6

КАБЛАТНАТЧЕСКОМУ МЕХАНИЗМУ КЛАПАНА НА ТЕПЛОСИТЕЛЕ СЕКЦИИ ВОЗДУХОНАГРЕВАТЕЛЯ МБ2.

КАБЛАТНАТЧЕСКОМУ МЕХАНИЗМУ КЛАПАНА НА ТЕПЛОСИТЕЛЕ СЕКЦИИ ВОЗДУХОНАГРЕВАТЕЛЯ МБ1

К ТЕРМОМЕТРУ СОПРОТИВЛЕНИЯ ВК

Вз. 90134.А.25/25
20398-11

14

НАЧ. ОТД.	ФИНЕР	РАСЦ.	11.83
ГР. СПЕЦ.	РУБИЦКАЯ	РАСЦ.	11.83
РУК. ГР.	МЕНДЕРМЕНЦЕВА	РАСЦ.	11.83
СТ. ТЕХН.	ЛЕННИКОВА	РАСЦ.	11.83
И. КОНТР.	УЧАКОВА	РАСЦ.	11.83

904-02-14.85 АОВ

АВТОМАТИЗАЦИЯ ПРИТОЧНЫХ КАМЕР

И. ОБ. А. 2									

Страница	Лист	Листов
Р	18	

СХЕМА ПОДКЛЮЧЕНИЯ

САНТЕХПРОЕКТ